

| | | | | | | | | |
|-----|------|------|------|----|------|----|----|-------------------------|
| 本部長 | 主務部長 | 主務課長 | 管制室長 | 次席 | 課長補佐 | 係長 | 係員 | 令和 7年11月 監督職員 設 計 |
|-----|------|------|------|----|------|----|----|-------------------------|

工 事 設 計 書

工事名称 三成交差点ほか7か所車両用灯器LED化改良その他工事

工事場所 尾道市美ノ郷町三成1, 187番地1南東角先ほか7か所

工事期間 契約日の翌日から令和 年 月 日まで

監督職員

検査職員

広島県警察本部

別紙

工事番号： 02-050

工事名称： 三成交差点ほか7か所車両用灯器LED化改良その他工事

| 工事階層 | 規制番号 | 住所 | 路線名 | 施工区分 |
|-------------------------|---------|------------------------|---------------|------|
| 1. 三成交差点 | 5－5 2 | 尾道市美ノ郷町三成1, 187番地1南東角先 | 国道184号 | - |
| 1-1. 車両用灯器LED化改良工事(単県) | | | | 昼間 |
| 1-2. 改修工事(単県) | | | | 昼間 |
| 2. 尾道警察署前交差点 | 5－8 7 | 尾道市新浜1丁目12番6号先 | 国道2号 | - |
| 2-1. 車両用灯器LED化改良工事(単県) | | | | 昼間 |
| 2-2. 歩行者用灯器LED化改良工事(単県) | | | | 昼間 |
| 3. 東西橋交差点 | 5－1 4 2 | 尾道市向島町540番地先 | 国道317号 | - |
| 3-1. 車両用灯器LED化改良工事(単県) | | | | 夜間 |
| 3-2. 歩行者用灯器LED化改良工事(単県) | | | | 夜間 |
| 4. 田尻交差点 | 5－1 4 1 | 尾道市向島町5, 094番地2先 | 国道317号 | - |
| 4-1. 車両用灯器LED化改良工事(単県) | | | | 夜間 |
| 5. 歌島橋東詰交差点 | 5－1 5 0 | 尾道市向島町5, 584番地9先 | 県道 (向島循環線) | - |
| 5-1. 車両用灯器LED化改良工事(単県) | | | | 夜間 |
| 6. 向島交番前交差点 | 5－1 5 1 | 尾道市向島町6, 028番地1先 | 国道317号 | - |
| 6-1. 車両用灯器LED化改良工事(単県) | | | | 昼間 |
| 6-2. 歩行者用灯器LED化改良工事(単県) | | | | 昼間 |
| 7. 尾道バイパス東口交差点 | 5－2 7 | 尾道市高須町1, 227番地1先 | 国道2号 (現道) | - |
| 7-1. 改修工事(単県) | | | | 夜間 |
| 8. 西新涯中央交差点 | 5－1 1 5 | 尾道市高須町5, 575番地北西角先 | 市道 | - |
| 8-1. 改修工事(単県) | | | | 昼間 |

| 品 名 | 形 状 | 数 量 | 単位 | 単 価 | 金 額 | 摘 要 |
|------------------------|----------------------|------|----|-----|-----|-----|
| 2. 尾道警察署前交差点 | | | | | | |
| (1). 車両用灯器LED化改良工事(単県) | | | | | | |
| 機 器 費 | | | | | | |
| 車両用灯器(LED薄型多素子タイプ) | 横三位250mm(片面金具, 7-4付) | 1.0 | 灯 | | | |
| 〃 | 横三位250mm片面金具, L=4.0付 | 2.0 | 〃 | | | |
| 小 計 | | | | | | |
| | | | | | | |
| 材 料 費 | | | | | | |
| 制御用ビニル絶縁ビニルシースケーブル | CVV 2.0-4C | 21.0 | m | | | |
| 交差点銘板 | 灯具取付 220*1100 封入 | 2.0 | 枚 | | 既存品 | |
| 消耗雑材品 | | 1.0 | 式 | | | |
| 小 計 | | | | | | |
| | | | | | | |
| 労 務 費 | | | | | | |
| 電 工 費 | | 1.0 | 式 | | | |
| 普通作業員費 | | 1.0 | 〃 | | | |
| 安全管理費 | 交通整理員B(昼間) | 1.5 | 人 | | | |
| 撤去処分労務費 | 車灯 | 1.0 | 式 | | | |
| 小 計 | | | | | | |
| | | | | | | |
| 共通仮設費 | | 1.0 | 式 | | | |
| | | | | | | |
| 現場管理費 | | 1.0 | 式 | | | |
| | | | | | | |
| 一般管理費 | | 1.0 | 式 | | | |
| | | | | | | |
| 計 | | | | | | |
| | | | | | | |
| | | | | | | |
| 品 名 | 形 状 | 数 量 | 単位 | 単 価 | 金 額 | 摘 要 |
|-------------------------|-----------------|------|----|-----|-----|-----|
| (2). 歩行者用灯器LED化改良工事(単県) | | | | | | |
| 機 器 費 | | | | | | |
| 歩行者用信号灯器(LED・低コスト) | 側柱式 L=1.0迄 | 1.0 | 灯 | | | |
| 〃 | 側柱式(灯体のみ) | 4.0 | 〃 | | | |
| 〃 | 側柱式 L=3.0 | 1.0 | 〃 | | | |
| 小 計 | | | | | | |
| | | | | | | |
| 材 料 費 | | | | | | |
| 制御用ビニル絶縁ビニルシースケーブル | CVV 2.0-3C | 42.0 | m | | | |
| 2灯用歩行者用灯器用アーム | L=1.0 | 2.0 | 組 | | | |
| 歩行者用灯器用アーム取付バンド | TSBD-2S 170～220 | 1.0 | 〃 | | | |
| 〃 | TSBD-3S 220～270 | 1.0 | 〃 | | | |
| 歩行者用灯器エルボ | 上下部一組 | 4.0 | 〃 | | | |
| 消耗雑材品 | | 1.0 | 式 | | | |
| 小 計 | | | | | | |
| | | | | | | |
| 労 務 費 | | | | | | |
| 電 工 費 | | 1.0 | 式 | | | |
| 安全管理費 | 交通整理員B(昼間) | 1.5 | 人 | | | |
| 撤去処分労務費 | 歩灯 | 1.0 | 式 | | | |
| 小 計 | | | | | | |
| | | | | | | |
| 共通仮設費 | | 1.0 | 式 | | | |
| | | | | | | |
| 現場管理費 | | 1.0 | 式 | | | |
| | | | | | | |
| 一般管理費 | | 1.0 | 式 | | | |
| | | | | | | |
| 計 | | | | | | |
| | | | | | | |
| 合 計 | | | | | | |
| | | | | | | |
| | | | | | | |
| | | | | | | |
| | | | | | | |

| 品 名 | 形 状 | 数 量 | 単位 | 単 価 | 金 額 | 摘 要 |
|------------------------|----------------------|------|----|-----|-----|-----|
| 3. 東西橋交差点 | | | | | | |
| (1). 車両用灯器LED化改良工事(単県) | | | | | | |
| 機 器 費 | | | | | | |
| 車両用灯器(LED薄型多素子タイプ) | 横三位250mm(片面金具, 7-4付) | 4.0 | 灯 | | | |
| 〃 | 横三位250mm片面金具, L=4.0付 | 2.0 | 〃 | | | |
| 小 計 | | | | | | |
| | | | | | | |
| 材 料 費 | | | | | | |
| 制御用ビニル絶縁ビニルシースケーブル | CVV 2.0-4C | 42.0 | m | | | |
| 交差点銘板 | 灯具取付 220*1100 封入 | 2.0 | 枚 | | 既存品 | |
| 消耗雑材品 | | 1.0 | 式 | | | |
| 小 計 | | | | | | |
| | | | | | | |
| 労 務 費 | | | | | | |
| 電 工 費 | | 1.0 | 式 | | | |
| 普通作業員費 | | 1.0 | 〃 | | | |
| 安全管理費 | 交通整理員B(夜間) | 3.0 | 人 | | | |
| 撤去処分労務費 | 車灯 | 1.0 | 式 | | | |
| 小 計 | | | | | | |
| | | | | | | |
| 共通仮設費 | | 1.0 | 式 | | | |
| | | | | | | |
| 現場管理費 | | 1.0 | 式 | | | |
| | | | | | | |
| 一般管理費 | | 1.0 | 式 | | | |
| | | | | | | |
| 計 | | | | | | |
| | | | | | | |
| | | | | | | |
| 品 名 | 形 状 | 数 量 | 単位 | 単 価 | 金 額 | 摘 要 |
|-------------------------|--------------------|------|----|-----|-----|-----|
| (2). 歩行者用灯器LED化改良工事(単県) | | | | | | |
| 機 器 費 | | | | | | |
| 歩行者用信号灯器(LED・低コスト) | 側柱式 L=1.0迄 | 7.0 | 灯 | | | |
| 〃 | 自立式 1灯型 スタンド、アンカー付 | 1.0 | 〃 | | | |
| 小 計 | | | | | | |
| | | | | | | |
| 材 料 費 | | | | | | |
| 制御用ビニル絶縁ビニルシースケーブル | CVV 2.0-3C | 49.0 | m | | | |
| 消耗雑材品 | | 1.0 | 式 | | | |
| 小 計 | | | | | | |
| | | | | | | |
| 労 務 費 | | | | | | |
| 電 工 費 | | 1.0 | 式 | | | |
| 安全管理費 | 交通整理員B(夜間) | 2.0 | 人 | | | |
| 撤去処分労務費 | 歩灯 | 1.0 | 式 | | | |
| 小 計 | | | | | | |
| | | | | | | |
| 共通仮設費 | | 1.0 | 式 | | | |
| | | | | | | |
| 現場管理費 | | 1.0 | 式 | | | |
| | | | | | | |
| 一般管理費 | | 1.0 | 式 | | | |
| | | | | | | |
| 計 | | | | | | |
| | | | | | | |
| 合 計 | | | | | | |
| | | | | | | |
| | | | | | | |
| 品 名 | 形 状 | 数 量 | 単位 | 単 価 | 金 額 | 摘 要 |
|------------------------|----------------------|------|----|-----|-----|-----|
| 4. 田尻交差点 | | | | | | |
| (1). 車両用灯器LED化改良工事(単県) | | | | | | |
| 機 器 費 | | | | | | |
| 車両用灯器(LED薄型多素子タイプ) | 縦三位250mm, アーム付 | 1.0 | 灯 | | | |
| 車両用灯器(LED薄型多素子タイプ) | 横三位250mm(片面金具, アーム付) | 3.0 | 〃 | | | |
| 〃 | 横三位250mm片面金具, L=4.0付 | 1.0 | 〃 | | | |
| 小 計 | | | | | | |
| | | | | | | |
| 材 料 費 | | | | | | |
| 制御用ビニル絶縁ビニルシースケーブル | CVV 2.0-4C | 35.0 | m | | | |
| 交差点銘板 | 灯具取付 220*1100 封入 | 2.0 | 枚 | | 既存品 | |
| 消耗雑材品 | | 1.0 | 式 | | | |
| 小 計 | | | | | | |
| | | | | | | |
| 労 務 費 | | | | | | |
| 電 工 費 | | 1.0 | 式 | | | |
| 普通作業員費 | | 1.0 | 〃 | | | |
| 安全管理費 | 交通整理員B(夜間) | 2.0 | 人 | | | |
| 撤去処分労務費 | 車灯 | 1.0 | 式 | | | |
| 小 計 | | | | | | |
| | | | | | | |
| 共通仮設費 | | 1.0 | 式 | | | |
| | | | | | | |
| 現場管理費 | | 1.0 | 式 | | | |
| | | | | | | |
| 一般管理費 | | 1.0 | 式 | | | |
| | | | | | | |
| 計 | | | | | | |
| | | | | | | |
| 合 計 | | | | | | |
| | | | | | | |
| | | | | | | |
| 品 名 | 形 状 | 数 量 | 単位 | 単 価 | 金 額 | 摘 要 |
|------------------------|----------------------|------|----|-----|-----|-----|
| 5. 歌島橋東詰交差点 | | | | | | |
| (1). 車両用灯器LED化改良工事(単県) | | | | | | |
| 機 器 費 | | | | | | |
| 車両用灯器(LED薄型多素子タイプ) | 縦三位250mm, アーム付 | 2.0 | 灯 | | | |
| 車両用灯器(LED薄型多素子タイプ) | 横三位250mm(片面金具, アーム付) | 4.0 | 〃 | | | |
| 小 計 | | | | | | |
| | | | | | | |
| 材 料 費 | | | | | | |
| 制御用ビニル絶縁ビニルシースケーブル | CVV 2.0-4C | 42.0 | m | | | |
| 交差点銘板 | 灯具取付 220*1100 封入 | 2.0 | 枚 | | 既存品 | |
| 消耗雑材品 | | 1.0 | 式 | | | |
| 小 計 | | | | | | |
| | | | | | | |
| 労 務 費 | | | | | | |
| 電 工 費 | | 1.0 | 式 | | | |
| 普通作業員費 | | 1.0 | 〃 | | | |
| 安全管理費 | 交通整理員B(夜間) | 2.0 | 人 | | | |
| 撤去処分労務費 | 車灯 | 1.0 | 式 | | | |
| 小 計 | | | | | | |
| | | | | | | |
| 共通仮設費 | | 1.0 | 式 | | | |
| | | | | | | |
| 現場管理費 | | 1.0 | 式 | | | |
| | | | | | | |
| 一般管理費 | | 1.0 | 式 | | | |
| | | | | | | |
| 計 | | | | | | |
| | | | | | | |
| 合 計 | | | | | | |
| | | | | | | |
| | | | | | | |
| 品 名 | 形 状 | 数 量 | 単位 | 単 価 | 金 額 | 摘 要 |
|------------------------|----------------------|------|----|-----|-----|-----|
| 6. 向島交番前交差点 | | | | | | |
| (1). 車両用灯器LED化改良工事(単県) | | | | | | |
| 機 器 費 | | | | | | |
| 車両用灯器(LED薄型多素子タイプ) | 横三位250mm(片面金具, アーム付) | 3.0 | 灯 | | | |
| Wフード機能付加 | LED車灯 φ 250 | 3.0 | 枚 | | | |
| 小 計 | | | | | | |
| | | | | | | |
| 材 料 費 | | | | | | |
| 制御用ビニル絶縁ビニルシースケーブル | CVV 2.0-4C | 21.0 | m | | | |
| 機種銘板 | 灯具取付 300*1200 封入 | 3.0 | 枚 | | 既存品 | |
| 交差点銘板 | 灯具取付 220*1100 封入 | 2.0 | 〃 | | 既存品 | |
| 消耗雑材品 | | 1.0 | 式 | | | |
| 小 計 | | | | | | |
| | | | | | | |
| 労 務 費 | | | | | | |
| 電 工 費 | | 1.0 | 式 | | | |
| 普通作業員費 | | 1.0 | 〃 | | | |
| 安全管理費 | 交通整理員B(昼間) | 1.5 | 人 | | | |
| 撤去処分労務費 | 車灯 | 1.0 | 式 | | | |
| 小 計 | | | | | | |
| | | | | | | |
| 共通仮設費 | | 1.0 | 式 | | | |
| | | | | | | |
| 現場管理費 | | 1.0 | 式 | | | |
| | | | | | | |
| 一般管理費 | | 1.0 | 式 | | | |
| | | | | | | |
| 計 | | | | | | |
| | | | | | | |
| | | | | | | |
| 品 名 | 形 状 | 数 量 | 単位 | 単 価 | 金 額 | 摘 要 |
|-------------------------|------------|------|----|-----|-----|-----|
| (2). 歩行者用灯器LED化改良工事(単県) | | | | | | |
| 機 器 費 | | | | | | |
| 歩行者用信号灯器(LED・低コスト) | 側柱式 L=1.0迄 | 3.0 | 灯 | | | |
| 〃 | 自立式(灯体のみ) | 1.0 | 〃 | | | |
| 小 計 | | | | | | |
| | | | | | | |
| 材 料 費 | | | | | | |
| 制御用ビニル絶縁ビニルシースケーブル | CVV 2.0-3C | 21.0 | m | | | |
| 消耗雑材品 | | 1.0 | 式 | | | |
| 小 計 | | | | | | |
| | | | | | | |
| 労 務 費 | | | | | | |
| 電 工 費 | | 1.0 | 式 | | | |
| 安全管理費 | 交通整理員B(昼間) | 1.0 | 人 | | | |
| 撤去処分労務費 | 歩灯 | 1.0 | 式 | | | |
| 小 計 | | | | | | |
| | | | | | | |
| 共通仮設費 | | 1.0 | 式 | | | |
| | | | | | | |
| 現場管理費 | | 1.0 | 式 | | | |
| | | | | | | |
| 一般管理費 | | 1.0 | 式 | | | |
| | | | | | | |
| 計 | | | | | | |
| | | | | | | |
| 合 計 | | | | | | |
| | | | | | | |
| | | | | | | |
| 品 名 | 形 状 | 数 量 | 単位 | 単 価 | 金 額 | 摘 要 |
|-------------------|---------------------|------|----|-----|-----|-----|
| 7. 尾道バイパス東口交差点 | | | | | | |
| (1). 改修工事(単県) | | | | | | |
| 材 料 費 | | | | | | |
| 通信用3号接続端子函 | S型 直線用 | 2.0 | ケ | | | |
| 市内対PE絶縁ビニルシースケーブル | F・CPEV-SSD 0.65-10P | 19.0 | m | | | |
| 自在バンド（ケーブル引留） | 4BD-HD-23(230～325) | 4.0 | 本 | | | |
| ワイヤーシンプル | 丸型（18mm） | 4.0 | ケ | | | |
| 巻付ケリッポ | シンプル用（18mm） | 4.0 | 〃 | | | |
| ケーブル表示札 | 県警名入 | 4.0 | 枚 | | | |
| 消耗雑材品 | | 1.0 | 式 | | | |
| 小 計 | | | | | | |
| | | | | | | |
| 労 務 費 | | | | | | |
| 電 工 費 | | 1.0 | 式 | | | |
| 安全管理費 | 交通整理員A(夜間) | 1.0 | 人 | | | |
| 〃 | 交通整理員B(夜間) | 1.0 | 〃 | | | |
| 小 計 | | | | | | |
| | | | | | | |
| 共通仮設費 | | 1.0 | 式 | | | |
| | | | | | | |
| 現場管理費 | | 1.0 | 式 | | | |
| | | | | | | |
| 一般管理費 | | 1.0 | 式 | | | |
| | | | | | | |
| 計 | | | | | | |
| | | | | | | |
| 合 計 | | | | | | |
| | | | | | | |
| | | | | | | |
| 品 名 | 形 状 | 数 量 | 単位 | 単 価 | 金 額 | 摘 要 |
|--------------------|----------------------|------|----|-----|-----|-----|
| 8. 西新涯中央交差点 | | | | | | |
| (1). 改修工事(単県) | | | | | | |
| 機 器 費 | | | | | | |
| 車両用灯器(LED薄型多素子タイプ) | 横三位250mm(片面金具, アーム付) | 1.0 | 灯 | | 既存品 | |
| 小 計 | | | | | | |
| | | | | | | |
| 材 料 費 | | | | | | |
| 端子函(屋外用差込式) | 8T(バンド込み) | 1.0 | ケ | | | |
| 制御用ビニル絶縁ビニルシースケーブル | CVV-SSD 2.0-3C | 24.0 | m | | | |
| 〃 | CVV-SSD 2.0-8C | 42.0 | 〃 | | | |
| 自在バンド(ケーブル引留) | 4BD-HD-23(230~325) | 3.0 | 本 | | | |
| 〃 | CABD-11(STK114.3) | 1.0 | 〃 | | | |
| ケーブル支持金物 | SFT-209付 | 2.0 | 〃 | | | |
| ワイヤシンプル | 丸型(18mm) | 4.0 | ケ | | | |
| 巻付クリップ | シンプル用(18mm) | 5.0 | 〃 | | | |
| ランシングロット | L=750 | 10.0 | 〃 | | | |
| 柱間分岐金物 | TWBC-1 | 1.0 | 〃 | | | |
| ケーブル表示札 | 県警名入 | 3.0 | 枚 | | | |
| 消耗雑材品 | | 1.0 | 式 | | | |
| 小 計 | | | | | | |
| | | | | | | |
| 労 務 費 | | | | | | |
| 電 工 費 | | 1.0 | 式 | | | |
| 安全管理費 | 交通整理員B(昼間) | 1.5 | 人 | | | |
| 小 計 | | | | | | |
| | | | | | | |
| 共通仮設費 | | 1.0 | 式 | | | |
| | | | | | | |
| 現場管理費 | | 1.0 | 式 | | | |
| | | | | | | |
| 一般管理費 | | 1.0 | 式 | | | |
| | | | | | | |
| 計 | | | | | | |
| | | | | | | |
| 合 計 | | | | | | |

[illegible]

| 課 長 | 室 長 | 次 席 | 課長補佐 | 課 員 | 設 計 |
|-----|-----|-----|------|-----|-----|
| | | | | | |

工事番号 02-050

令和7年度

三成交差点ほか7か所車両用灯器LED化改良その他工事

広島県警察本部交通部交通規制課

| | | | | | | | | | | | | | | | | | | |
|----|--|----------|--|--------|--|----------|--|----------|--|---------|--|----------|--|--------|--|-----------------|--|---------|
| 凡例 | | 制御機（側柱式） | | 車両感知器 | | 押ボタン箱側柱式 | | 車両用信号灯器 | | 端子箱 | | 架空制御ケーブル | | 露出配管 | | 視覚障害者用付加装置制御機 | | 灯火式可変標識 |
| | | 制御機（自立式） | | 送受器 | | 押ボタン箱自立式 | | 歩行者用信号灯器 | | 信号柱（新設） | | 架空通信ケーブル | | ハンドホール | | 視覚障害者用付加装置スローカー | | 反射式可変標識 |
| | | 端末信号送信装置 | | 光学式感知器 | | 配電盤 | | 縦型信号灯器 | | 信号柱（既設） | | 埋設配管 | | ブルボックス | | 可変標識制御機 | | |

1 車両用灯器LED化改良工事（単県）

○主要機材

車両用灯器 横三位 φ250 LED薄型 警交仕規第1014号「版4」 4灯
L=2.5×2, L=2.0×2

○撤去機材

車両用灯器 横三位 アーム付 2灯(処分)
車両用灯器 横三位 両面式 アーム付 2式(処分)


2 改修工事（単県）

○主要機材

交差点銘板「三成」 2枚


○撤去機材

交差点銘板「三成」 2枚(処分)

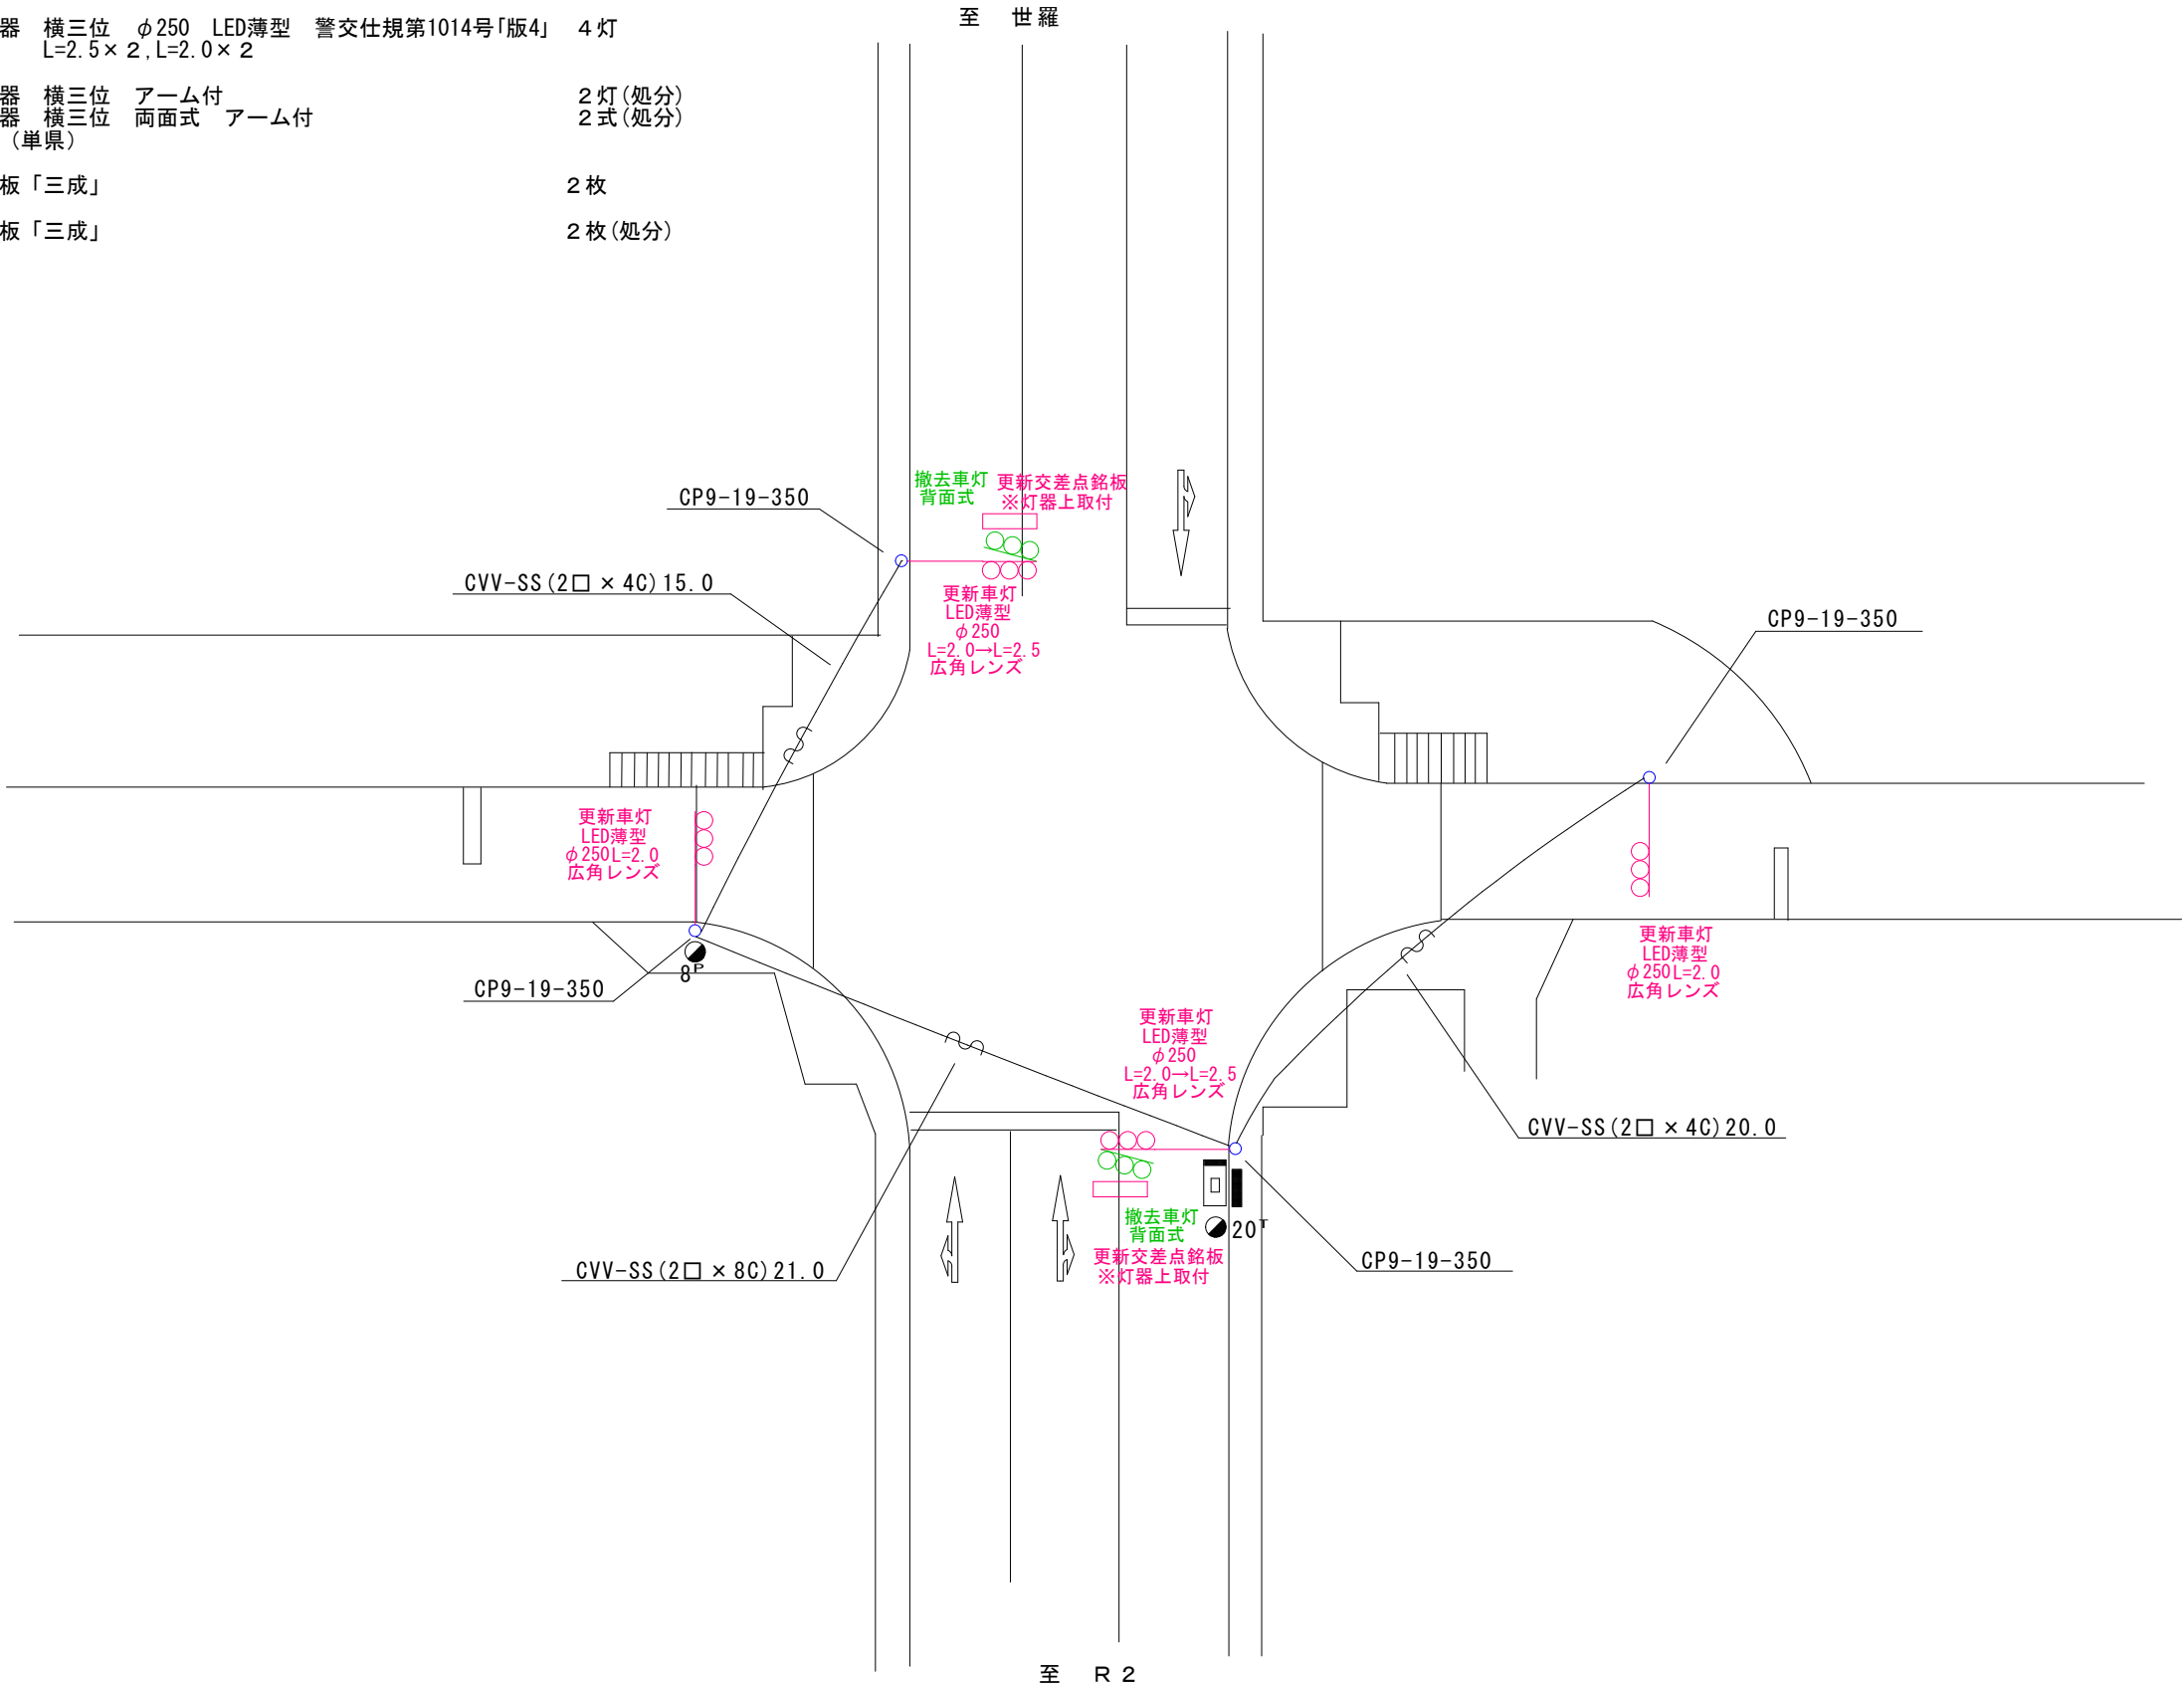

| | | | | | | | | | |
|---------------------|----|----|-----|----|----|--------------|--|------------|-----------------|
| 広島県警察本部 交通部交通規制課 | 課長 | 次席 | 調査官 | 課員 | 設計 | 令和 7 年 1 1 月 | 工事名 尾道市美ノ郷町三成1,187番地1南東角先 三成交差点 車両用灯器LED化改良その他 工事 | 警察署名 尾道 | 規制番号 5 - 5 2 |
| | | | | | | 8 葉の内 1 枚 | | | |
| | | | | | | 縮尺 1 / 2 5 0 | | | |
| | | | | | | | | | |

| | | | | | | | | | | | | | | | | | | |
|----|--|----------|--|--------|--|----------|--|----------|--|---------|--|----------|--|--------|--|---------------|--|---------|
| 凡例 | | 制御機(側柱式) | | 車両感知器 | | 押ボタン箱側柱式 | | 車両用信号灯器 | | 端子函 | | 架空制御ケーブル | | 露出配管 | | 視覚障害者用付加装置制御機 | | 灯火式可変標識 |
| | | 制御機(自立式) | | 送受器 | | 押ボタン箱自立式 | | 歩行者用信号灯器 | | 信号柱(新設) | | 架空通信ケーブル | | ハンドホール | | 視覚障害者用付加装置 | | 反射式可変標識 |
| | | 端末信号送信装置 | | 光学式感知器 | | 配電盤 | | 縦型信号灯器 | | 信号柱(既設) | | 埋設配管 | | プルボックス | | 可変標識制御機 | | |

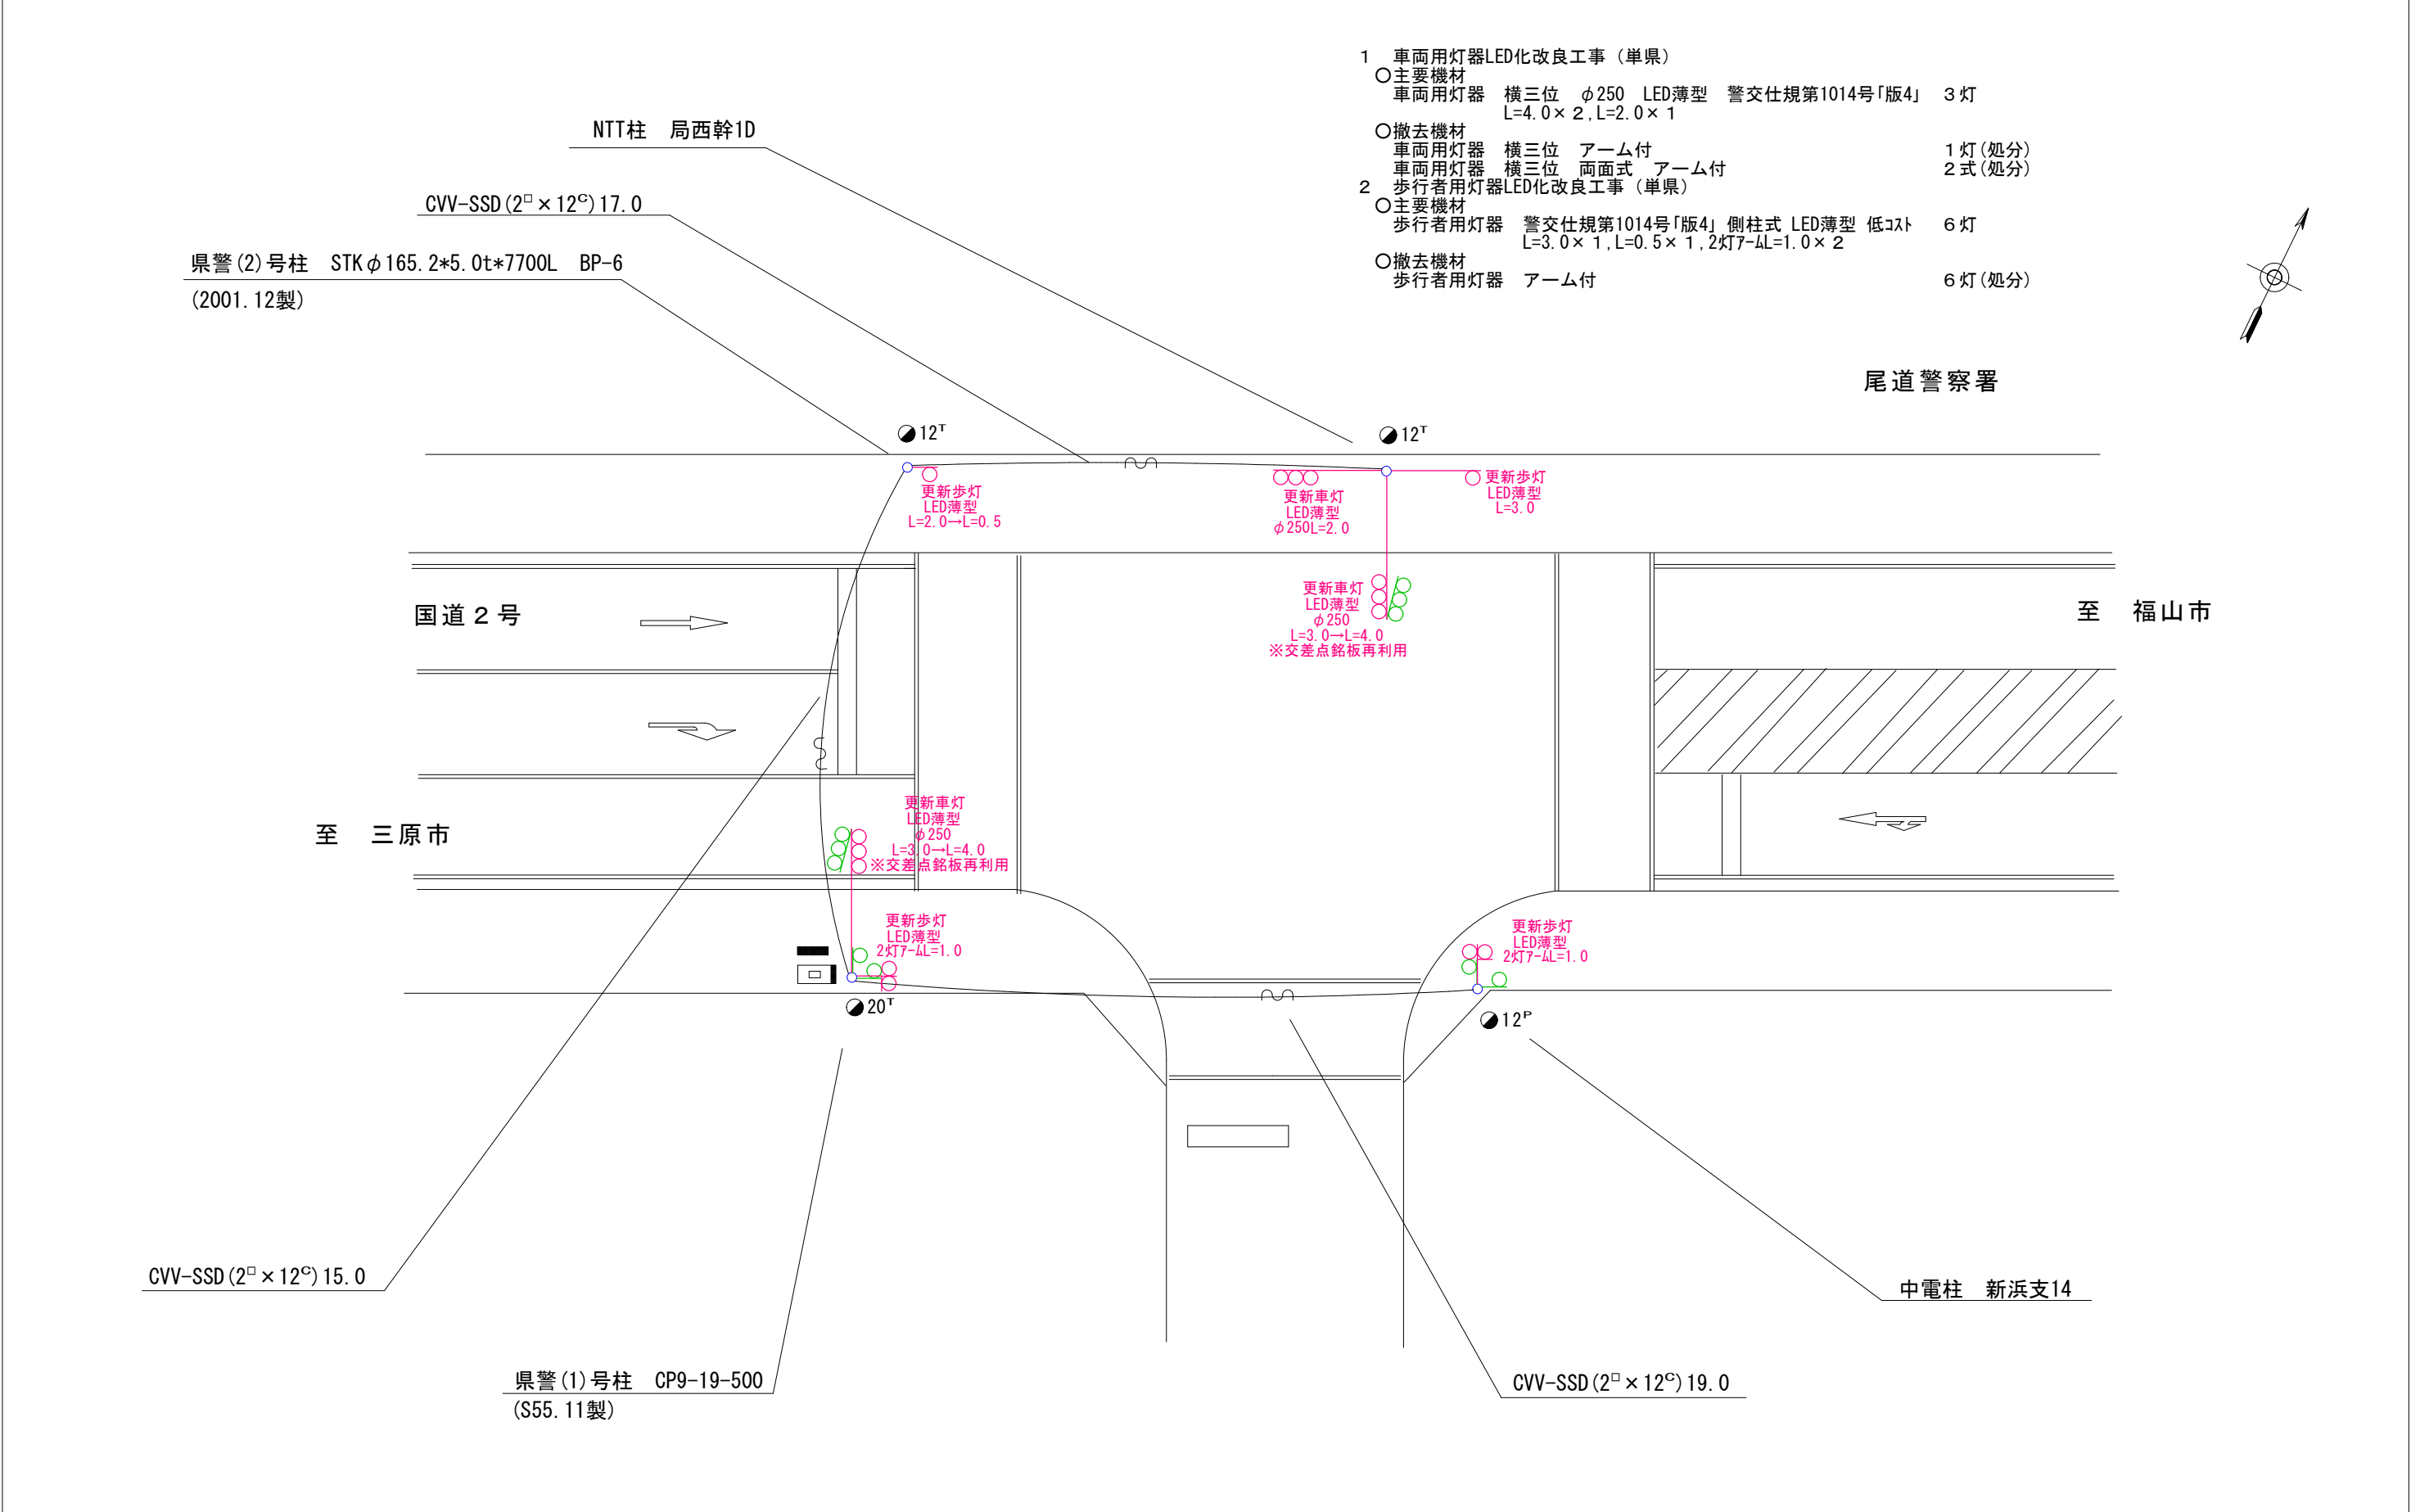

| | | | | | | | | | | |
|---------------------|----|----|----|-----|----|----|--------------|--|------------|-----------------|
| 広島県警察本部 交通部交通規制課 | 課長 | 室長 | 次席 | 調査官 | 課員 | 設計 | 令和 7 年 1 1 月 | 工事名 尾道市新浜1丁目12番6号先 尾道警察署前交差点 車両用灯器LED化改良その他 | 警察署名 尾道 | 規制番号 5 - 8 7 |
| | | | | | | | 8 葉の内 2 枚 | | | |
| | | | | | | | 縮尺 1 / 2 5 0 | | | |
| | | | | | | | | | | |

| | | | | | | | | | | | | | | | | | | |
|----|--|----------|--|--------|--|----------|--|----------|--|---------|--|----------|--|--------|--|-----------------|--|---------|
| 凡例 | | 制御機(側柱式) | | 車両感知器 | | 押ボタン箱側柱式 | | 車両用信号灯器 | | 端子箱 | | 架空制御ケーブル | | 露出配管 | | 視覚障害者用付加装置制御機 | | 灯火式可変標識 |
| | | 制御機(自立式) | | 送受器 | | 押ボタン箱自立式 | | 歩行者用信号灯器 | | 信号柱(新設) | | 架空通信ケーブル | | ハンドホール | | 視覚障害者用付加装置ステッカー | | 反射式可変標識 |
| | | 端末信号送信装置 | | 光学式感知器 | | 配電盤 | | 縦型信号灯器 | | 信号柱(既設) | | 埋設配管 | | プルボックス | | 可変標識制御機 | | 画像カメラ |

1 車両用灯器LED化改良工事(単県)

○主要機材


車両用灯器 横三位 φ250 LED薄型 警交仕規第1014号「版4」 4灯
L=4.0×1, L=2.0×1, L=1.0×2

車両用灯器 縦三位 φ250 LED薄型 警交仕規第1014号「版4」 1灯

○撤去機材

車両用灯器 横三位 アーム付 4灯(処分)

車両用灯器 縦三位 アーム付 1灯(処分)

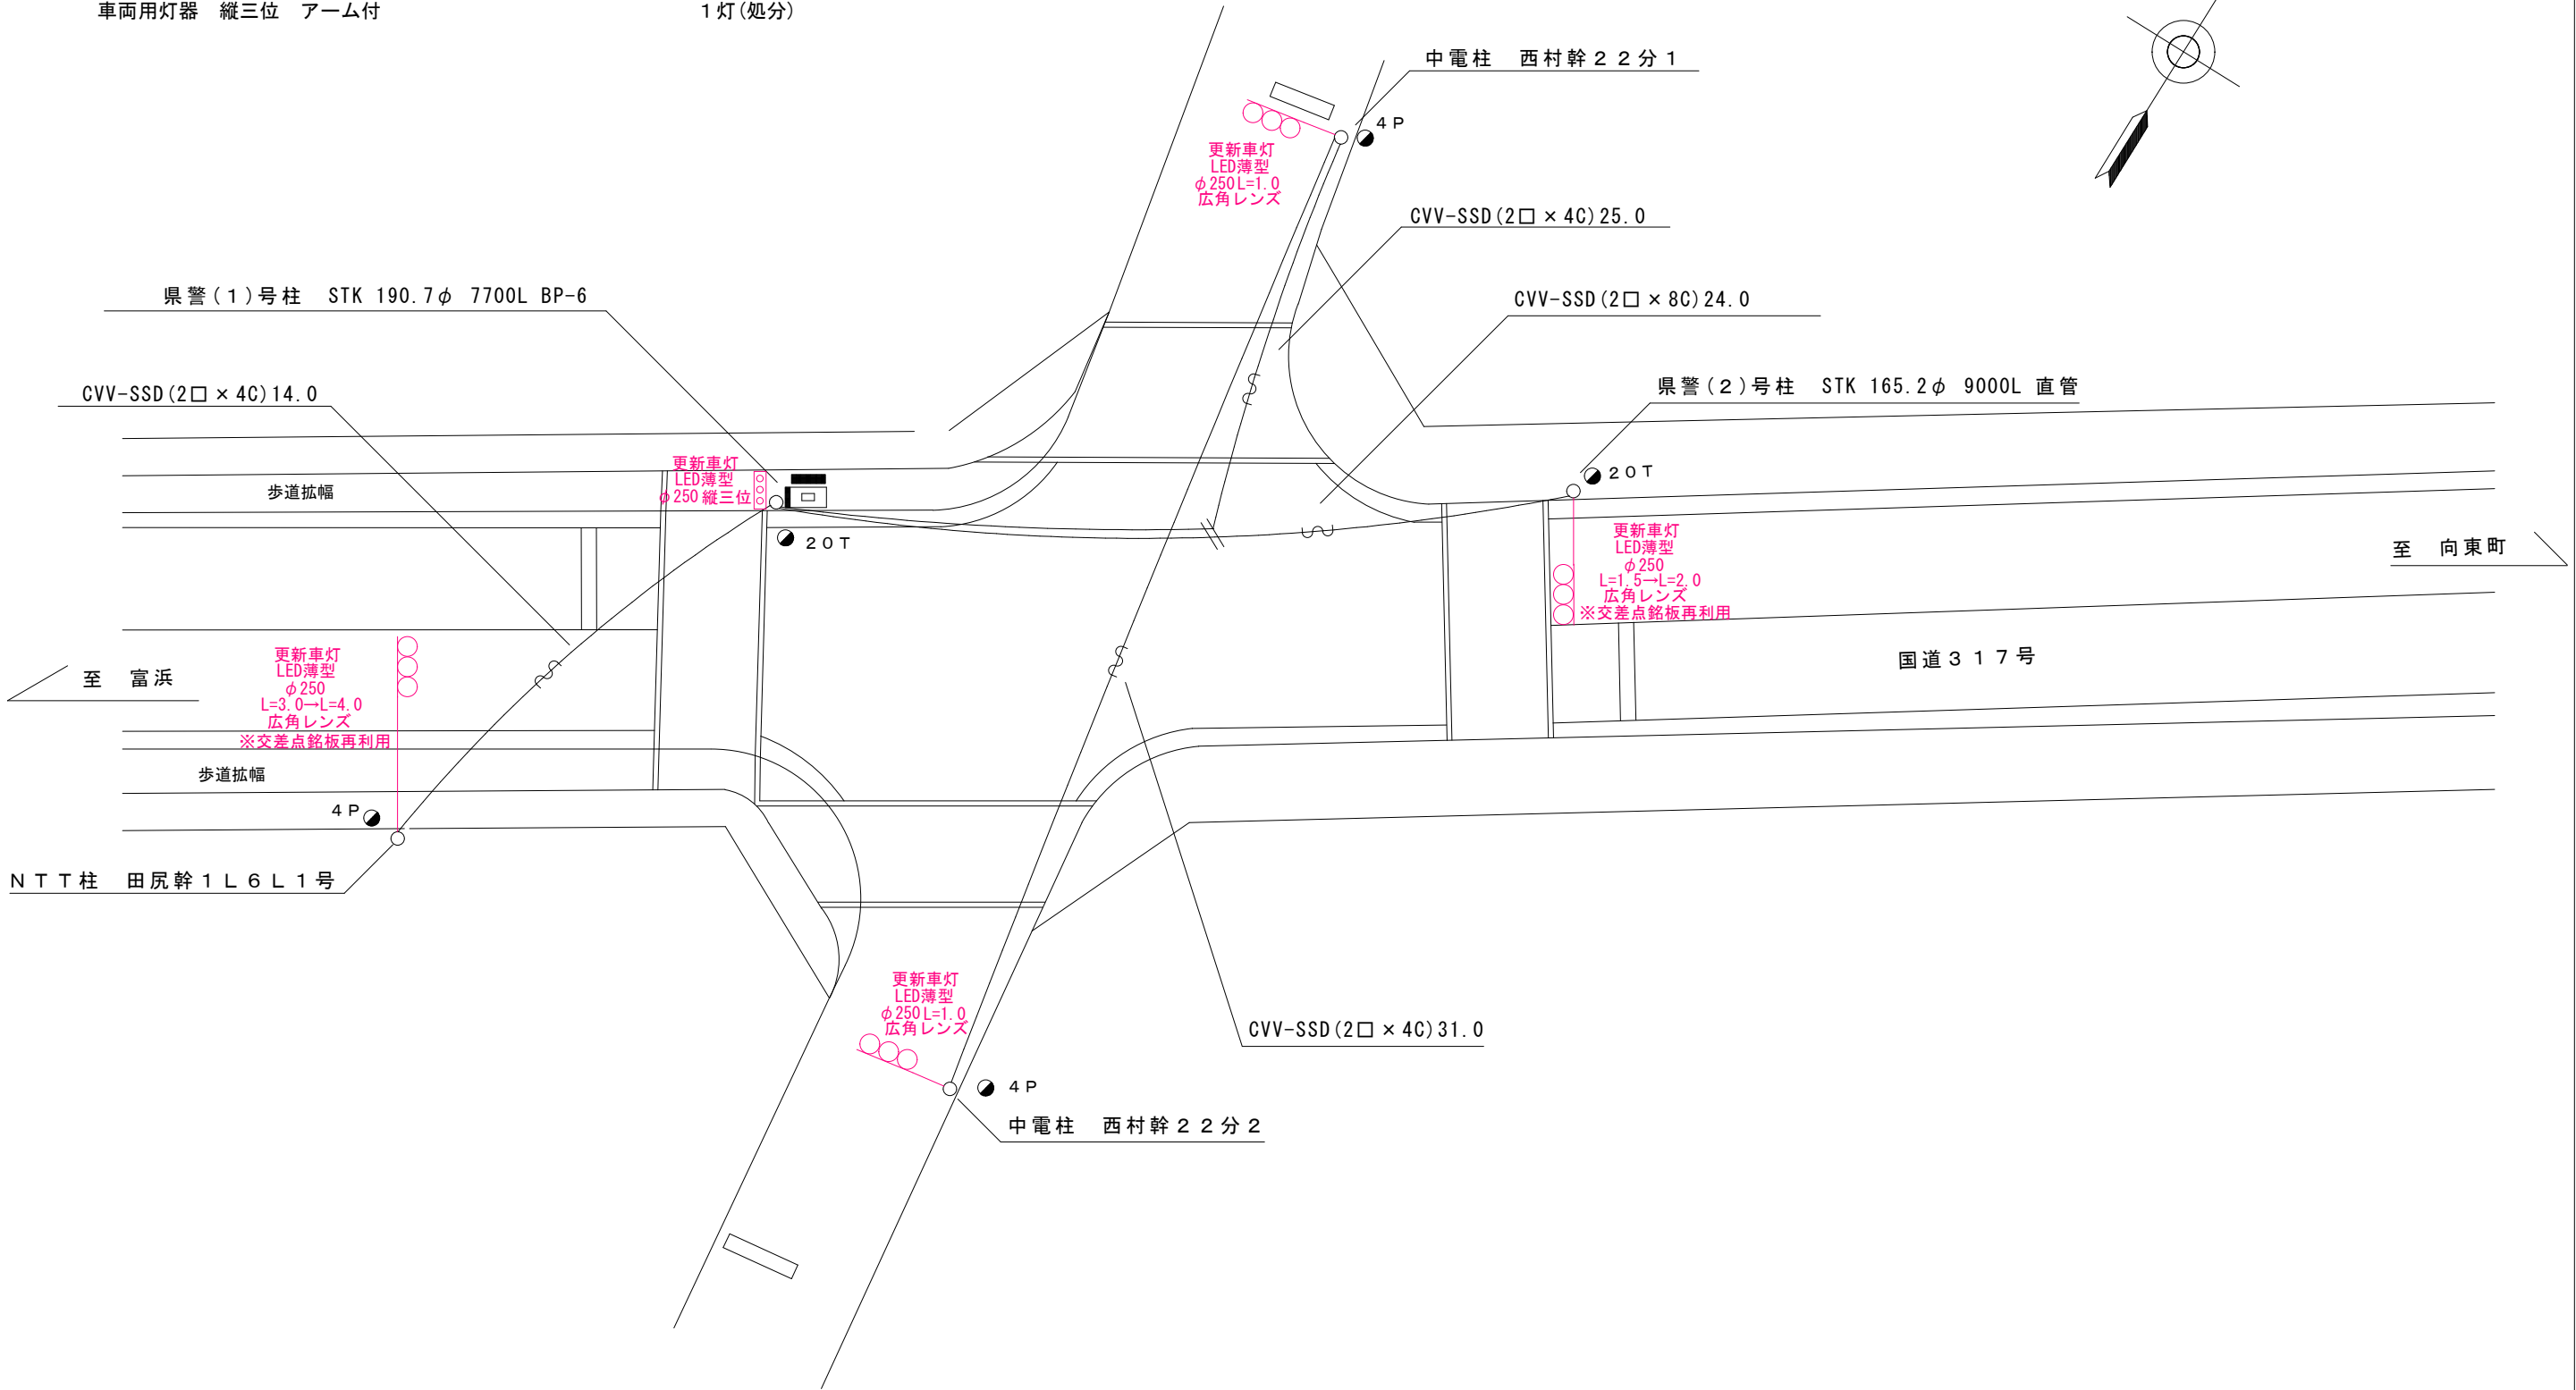

広島県警察本部
交通部交通規制課

課長

室長

次席

課員

設計

令和7年11月

8枚の内 4枚

縮尺 1/200

工事名

尾道市向島町5,094番地2先
田尻交差点
車両用灯器LED化改良 工事


警察署名

規制番号


尾道

5-141

| | | | | | | | | | | | | | | | | | | |
|----|--|----------|--|--------|--|----------|--|----------|--|---------|--|----------|--|--------|--|---------------|--|---------|
| 凡例 | | 制御機(側柱式) | | 車両感知器 | | 押ボタン箱側柱式 | | 車両用信号灯器 | | 端子箱 | | 架空制御ケーブル | | 露出配管 | | 視覚障害者用付加装置制御機 | | 灯火式可変標識 |
| | | 制御機(自立式) | | 送受器 | | 押ボタン箱自立式 | | 歩行者用信号灯器 | | 信号柱(新設) | | 架空通信ケーブル | | ハンドホール | | 視覚障害者用付加装置 | | 反射式可変標識 |
| | | 端末信号送信装置 | | 光学式感知器 | | 配電盤 | | 縦型信号灯器 | | 信号柱(既設) | | 埋設配管 | | プルボックス | | 可変標識制御機 | | |

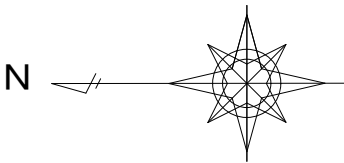


- 1 車両用灯器LED化改良工事（単県）
- 主要機材
- 車両用灯器 横三位 φ250 LED薄型 警交仕規第1014号「版4」 3 灯
L=2.5×2, L=1.5×1
- 撤去機材
- 車両用灯器 横三位 アーム付 1 灯(処分)
- 車両用灯器 横三位 背面式 アーム付 2 式(処分)
- 2 歩行者用灯器LED化改良工事（単県）
- 主要機材
- 歩行者用灯器 警交仕規第1014号「版4」 側柱式 LED薄型 低コスト 3 灯
L=0.5×3
- 歩行者用灯器 警交仕規第1014号「版4」 自立式 LED薄型 低コスト 1 灯
灯体のみ×1
- 撤去機材
- 歩行者用灯器 アーム付 3 灯(処分)
- 歩行者用灯器 灯体のみ 1 灯(処分)

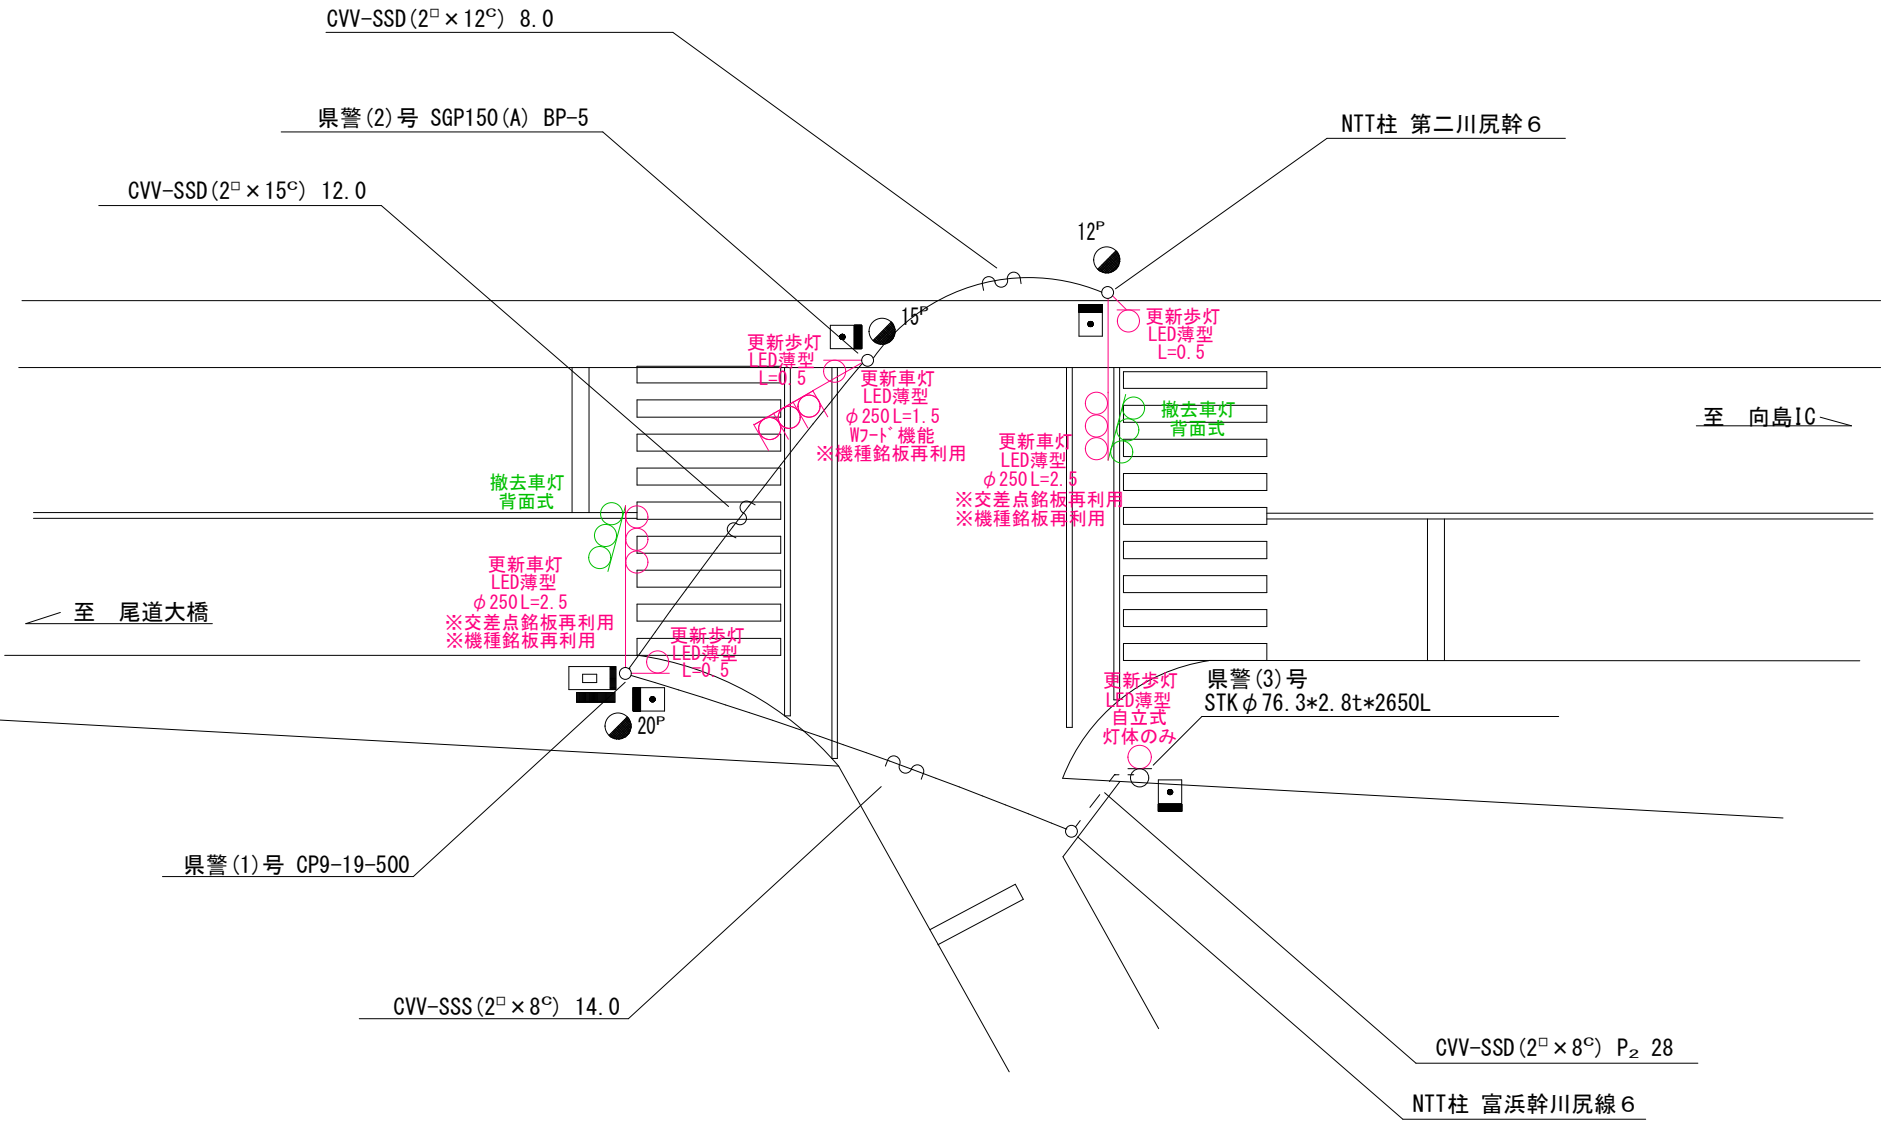

| | | | | | | | | | | |
|---------------------|----|----|----|----|----|--------------|-----|--|-------------|---------------|
| 広島県警察本部 交通部交通規制課 | 課長 | 室長 | 次席 | 課員 | 設計 | 令和 7 年 1 1 月 | 工事名 | 尾道市向島町6,028番地1先 向島交番前交差点 車両用灯器LED化改良その他 工事 | 警察署名 尾 道 | 規制番号 5-151 |
| | | | | | | 8 葉の内 6 枚 | | | | |
| | | | | | | 縮尺 1 / 2 0 0 | | | | |
| | | | | | | | | | | |

| | | | | | | | | | | | | | | | | | | |
|----|--|----------|--|--------|--|----------|--|----------|--|---------|--|----------|--|--------|--|----------------|--|---------|
| 凡例 | | 制御機(側柱式) | | 車両感知器 | | 押ボタン箱側柱式 | | 車両用信号灯器 | | 端子箱 | | 架空制御ケーブル | | 露出配管 | | 視覚障害者用付加装置制御機 | | 灯火式可変標識 |
| | | 制御機(自立式) | | 送受器 | | 押ボタン箱自立式 | | 歩行者用信号灯器 | | 信号柱(新設) | | 架空通信ケーブル | | ハンドホール | | 視覚障害者用付加装置センサー | | 反射式可変標識 |
| | | 端末信号送信装置 | | 光学式感知器 | | 配電盤 | | 縦型信号灯器 | | 信号柱(既設) | | 埋設配管 | | プルボックス | | 可変標識制御機 | | 画像カメラ |

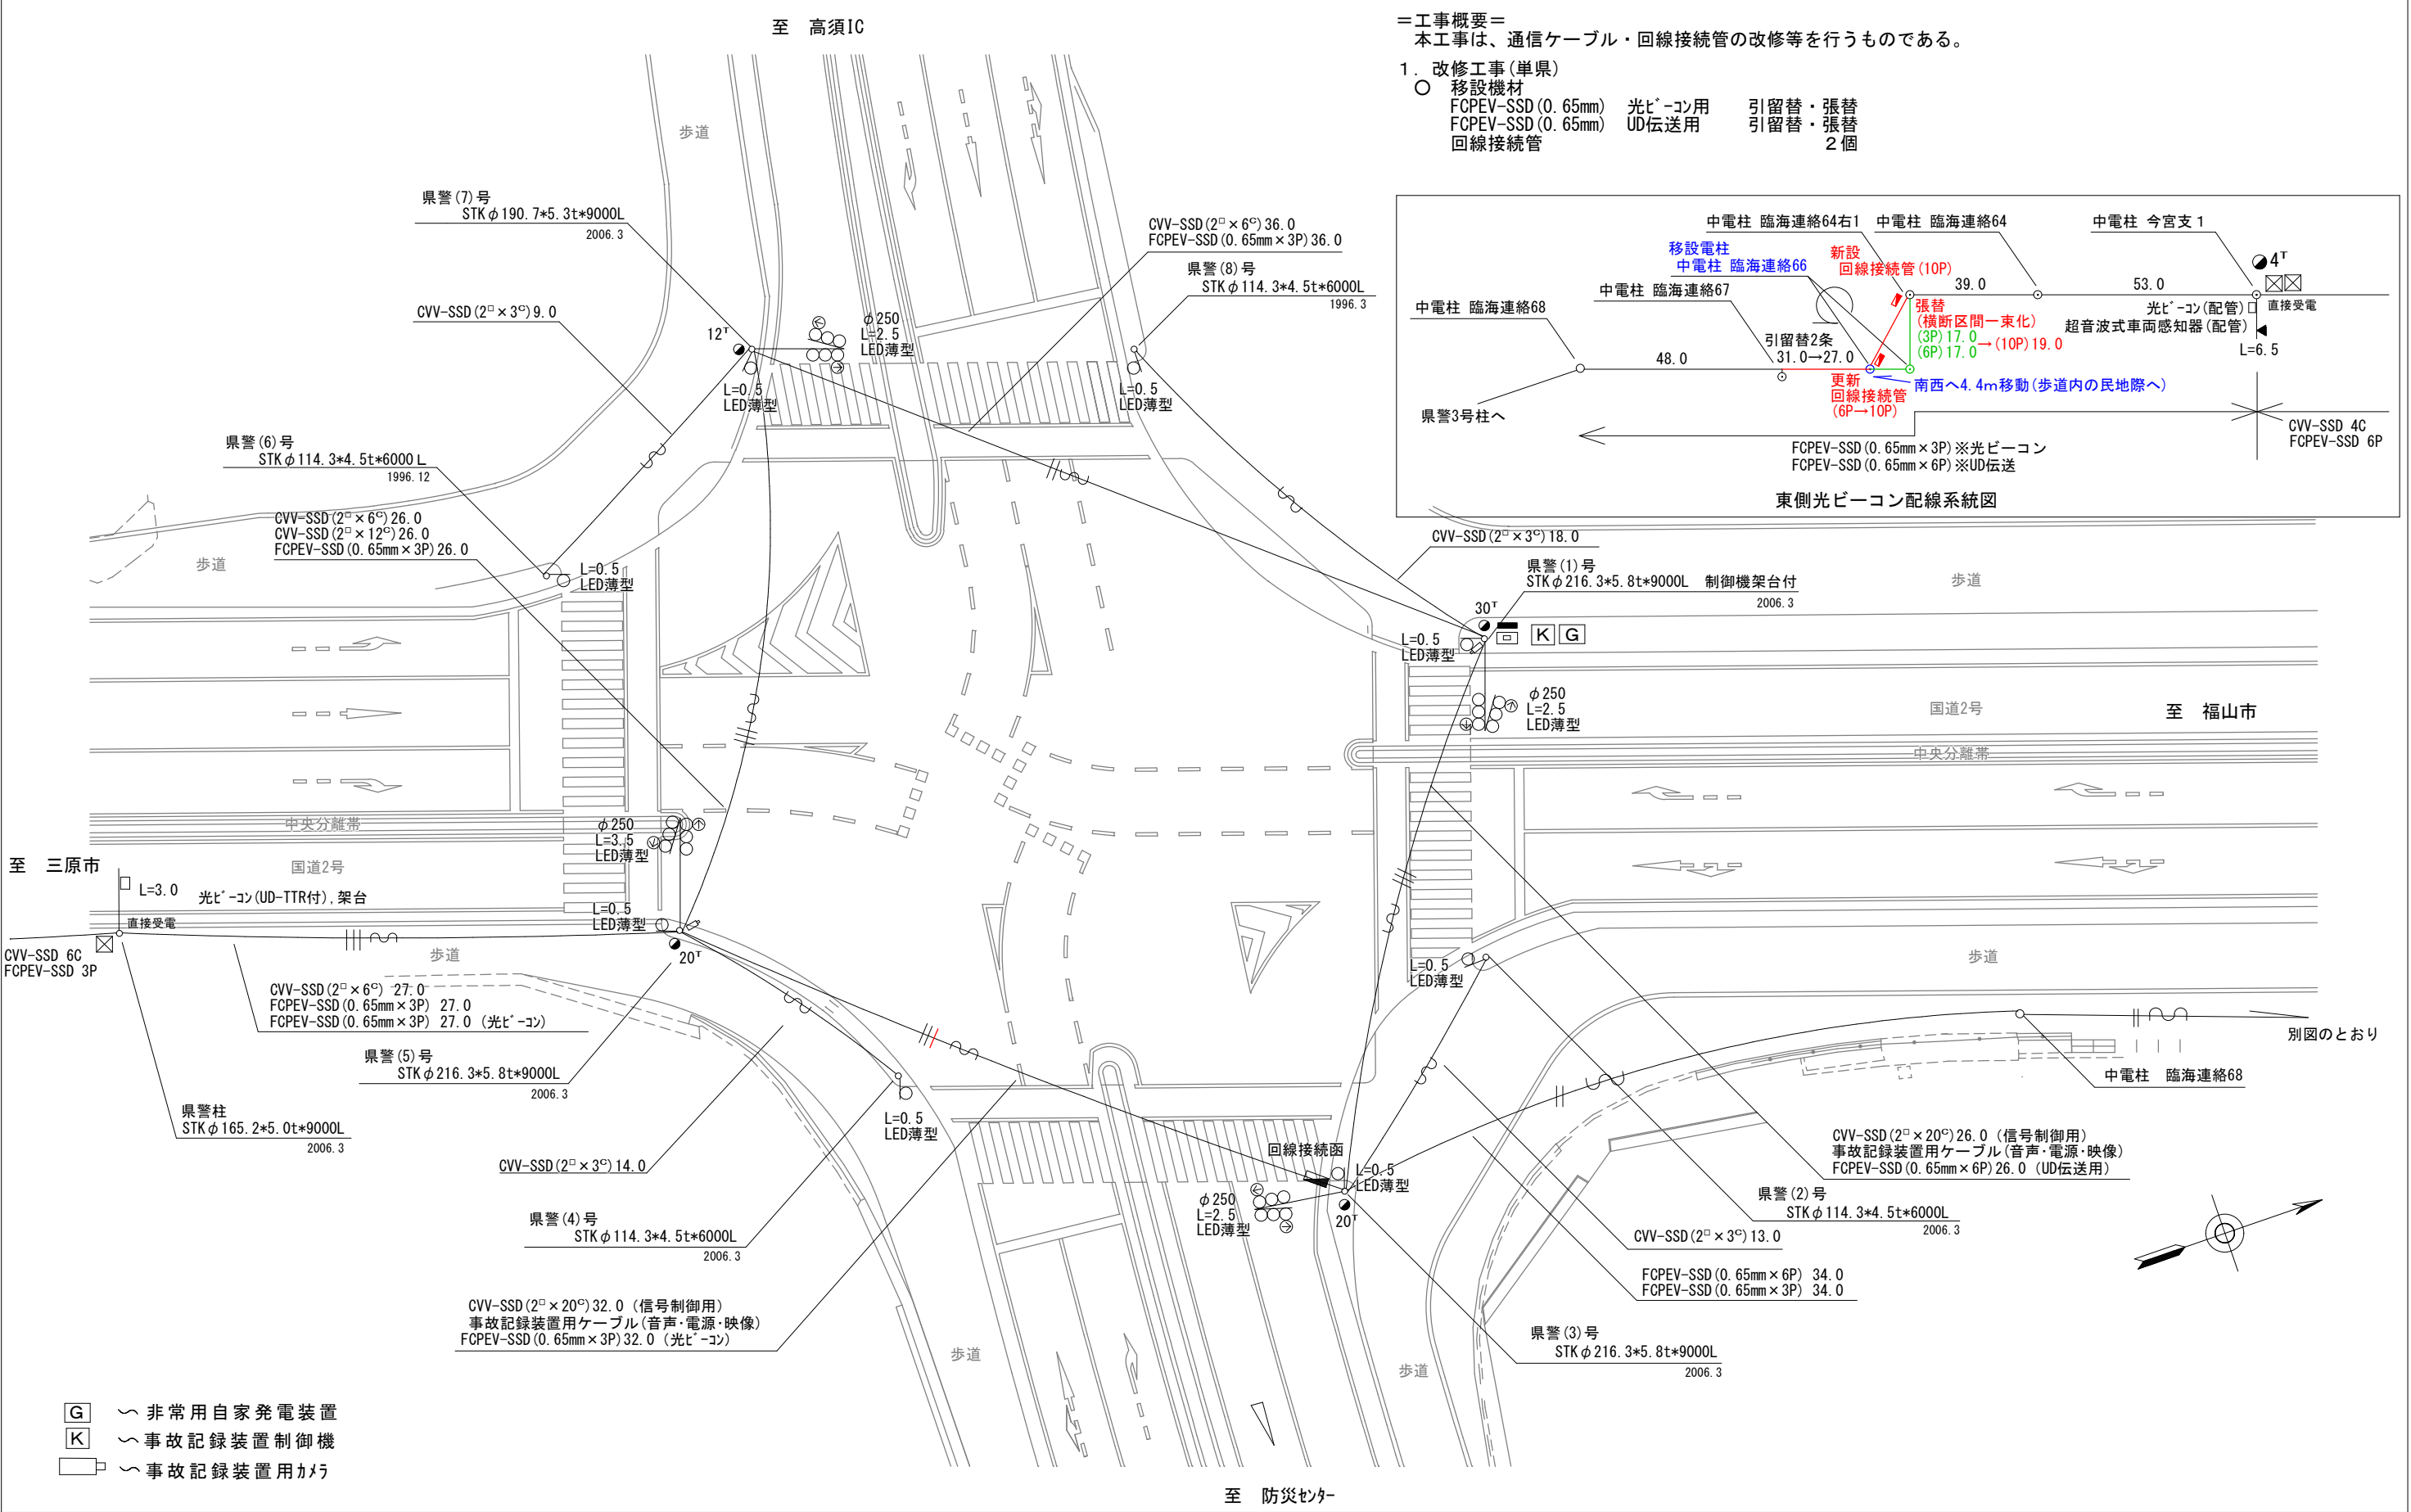

| | | | | | | | | | | | |
|---------------------|----|----|----|------|----|----|--------------|-----|---|-------------|-----------------|
| 広島県警察本部 交通部交通規制課 | 課長 | 室長 | 次席 | 課長補佐 | 課員 | 設計 | 令和 7 年 11 月 | 工事名 | 尾道市高須町1,227番地1先 尾道バイパス東口 交差点 信号機設備改修 工事 | 警察署名 尾 道 | 規制番号 5 - 2 7 |
| | | | | | | | 8 枚の内 7 枚 | | | | |
| | | | | | | | 縮尺 1 / 3 0 0 | | | | |
| | | | | | | | | | | | |

凡例

| | | | | | | | | | | | | | | | | | |
|--|----------|--|--------|--|----------|--|----------|--|---------|--|----------|--|--------|--|----------------|--|---------|
| | 制御機(側柱式) | | 車両感知器 | | 押ボタン箱側柱式 | | 車両用信号灯器 | | 端子函 | | 架空制御ケーブル | | 露出配管 | | 視覚障害者用付加装置制御機 | | 灯火式可変標識 |
| | 制御機(自立式) | | 送受器 | | 押ボタン箱自立式 | | 歩行者用信号灯器 | | 信号柱(新設) | | 架空通信ケーブル | | ハンドホール | | 視覚障害者用付加装置点字カー | | 反射式可変標識 |
| | 端末信号送信装置 | | 光学式感知器 | | 配電盤 | | 縦型信号灯器 | | 信号柱(既設) | | 埋設配管 | | プルボックス | | 可変標識制御機 | | 画像カメラ |

広島県警察本部
交通部交通規制課

| | | | | | |
|----|----|----|------|----|----|
| 課長 | 室長 | 次席 | 課長補佐 | 課員 | 設計 |
| | | | | | |

令和7年11月

8枚の内8枚

縮尺 1/200

工事名

尾道市高須町5,575番地北西角先
西新涯中央交差点
信号機設備改修工事

警察署名

尾道

規制番号

5-115

＝工事概要＝
本工事は、信号機設備の改修等を行うものである。

1. 改修工事(単県)
○ 主要機器・機材
車両用灯器 横三位 片面金具
端子函 8
制御用ケーブル

1 灯(既存品)
1 個
張替 2 条